

settore	Locale	Sup. netta	Snr	Larghezza apertura	Inserpiano	Aggetto	Altezza vetro	Altezza davanzale	Altezza ante	Sup. utile illuminante	Sup. serena	Rapporto illuminante	Rapporto serena
				L	h	C	S	S	h				
NUOVI SPOGLIATOI A SERVIZIO DEL POLIVALENTE ESISTENTE													
	Magazzino palestra	39,17		1,00	2,70	0,00	2,70	2,00	0,00	2,00	0,00	0,70	0,70
	Disimpegno	55,35											0,018
	Spoletario arbitro	8,62											
	Blocco bagni arbitro	12,94		1,00	2,70	0,00	2,70	2,00	0,00	2,00	0,00	0,70	0,70
	Spoletario arbitro	8,32											
	Blocco bagni arbitro	12,64		1,00	2,70	0,00	2,70	2,00	0,00	2,00	0,00	0,70	0,70
	Spoletario	19,20		1,00	2,70	0,00	2,70	2,00	0,00	2,00	0,00	0,70	0,70
	Spoletario	19,20		1,00	2,70	0,00	2,70	2,00	0,00	2,00	0,00	0,70	0,70
	Spoletario	19,20		1,00	2,70	0,00	2,70	2,00	0,00	2,00	0,00	0,70	0,70
	TOTALE P.T.	220,37	39,17										

PIANTA PIANO TERRA - scala 1:100







PIANTA COPERTURA - scala 1:100

## LEGENDA DISPOSITIVI DI ANCORAGGIO


- Punto di deviazione della caduta
- Dispositivo di ancoraggio
- Linea vita
- Pluviali di raccolta delle acque meteoriche




## POLIVALENTE COPERTO ESISTENTE

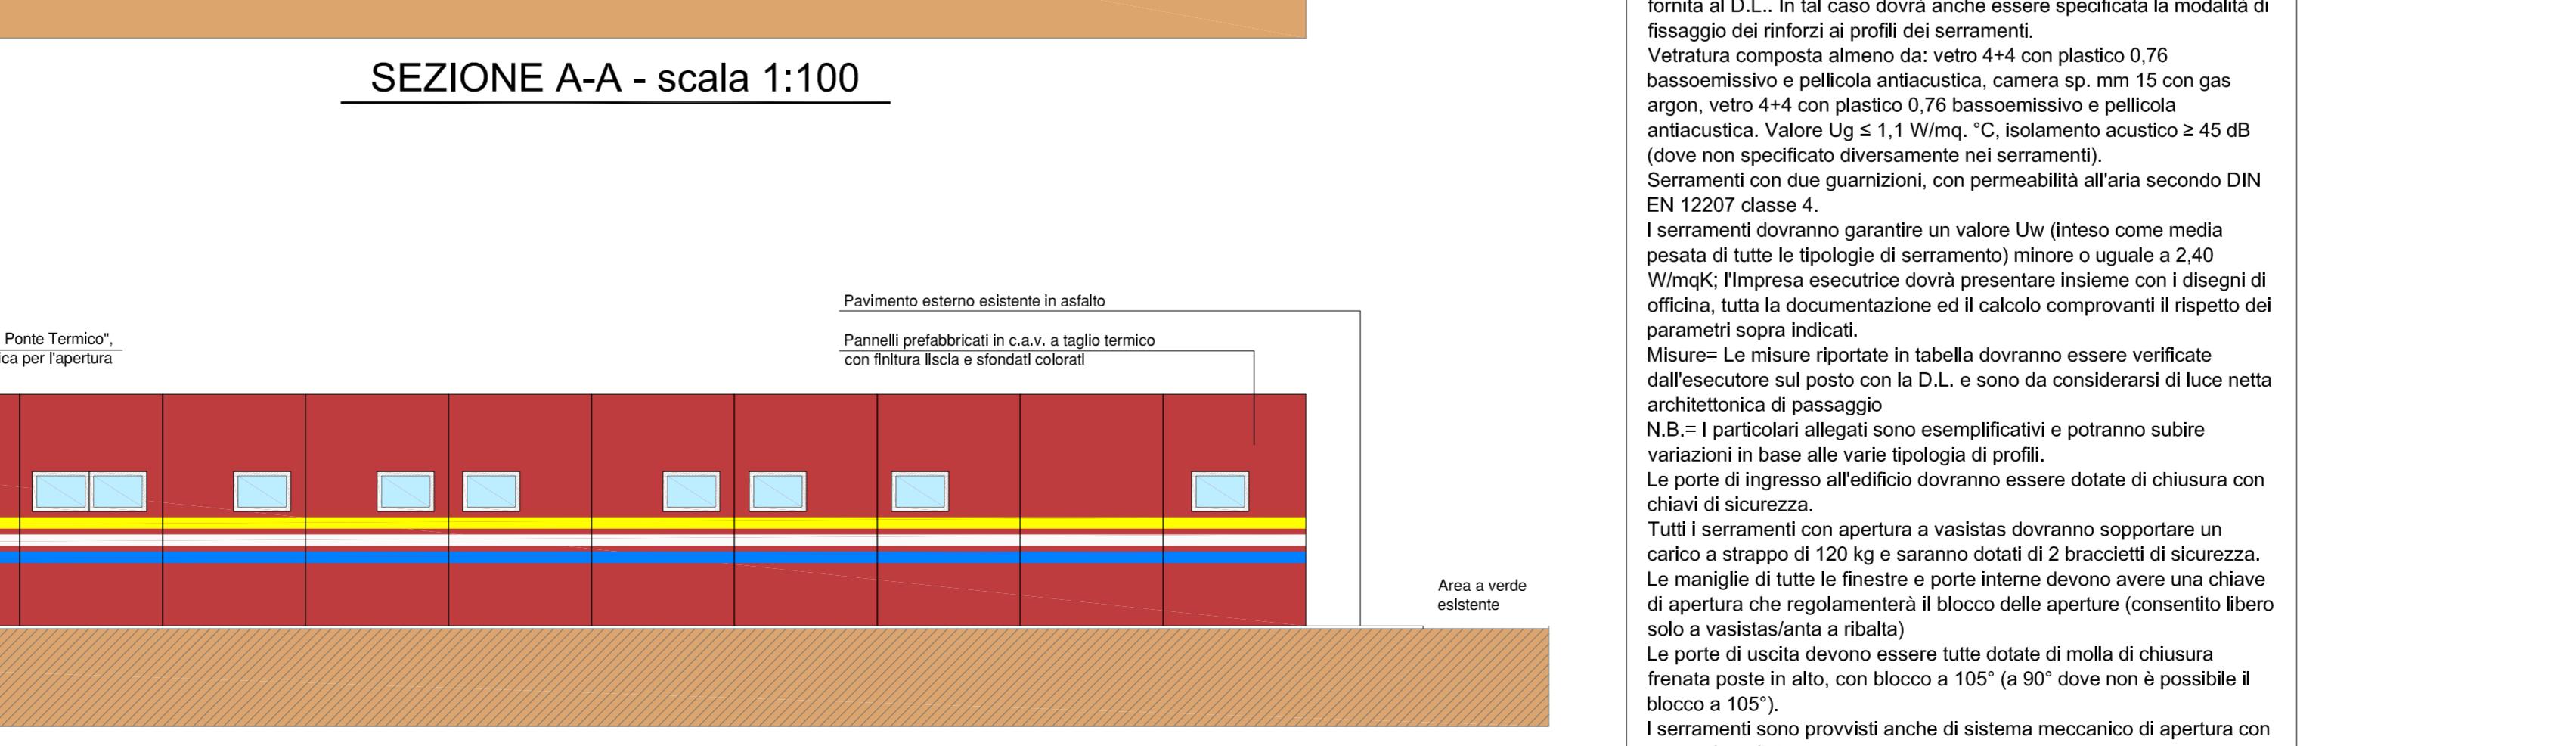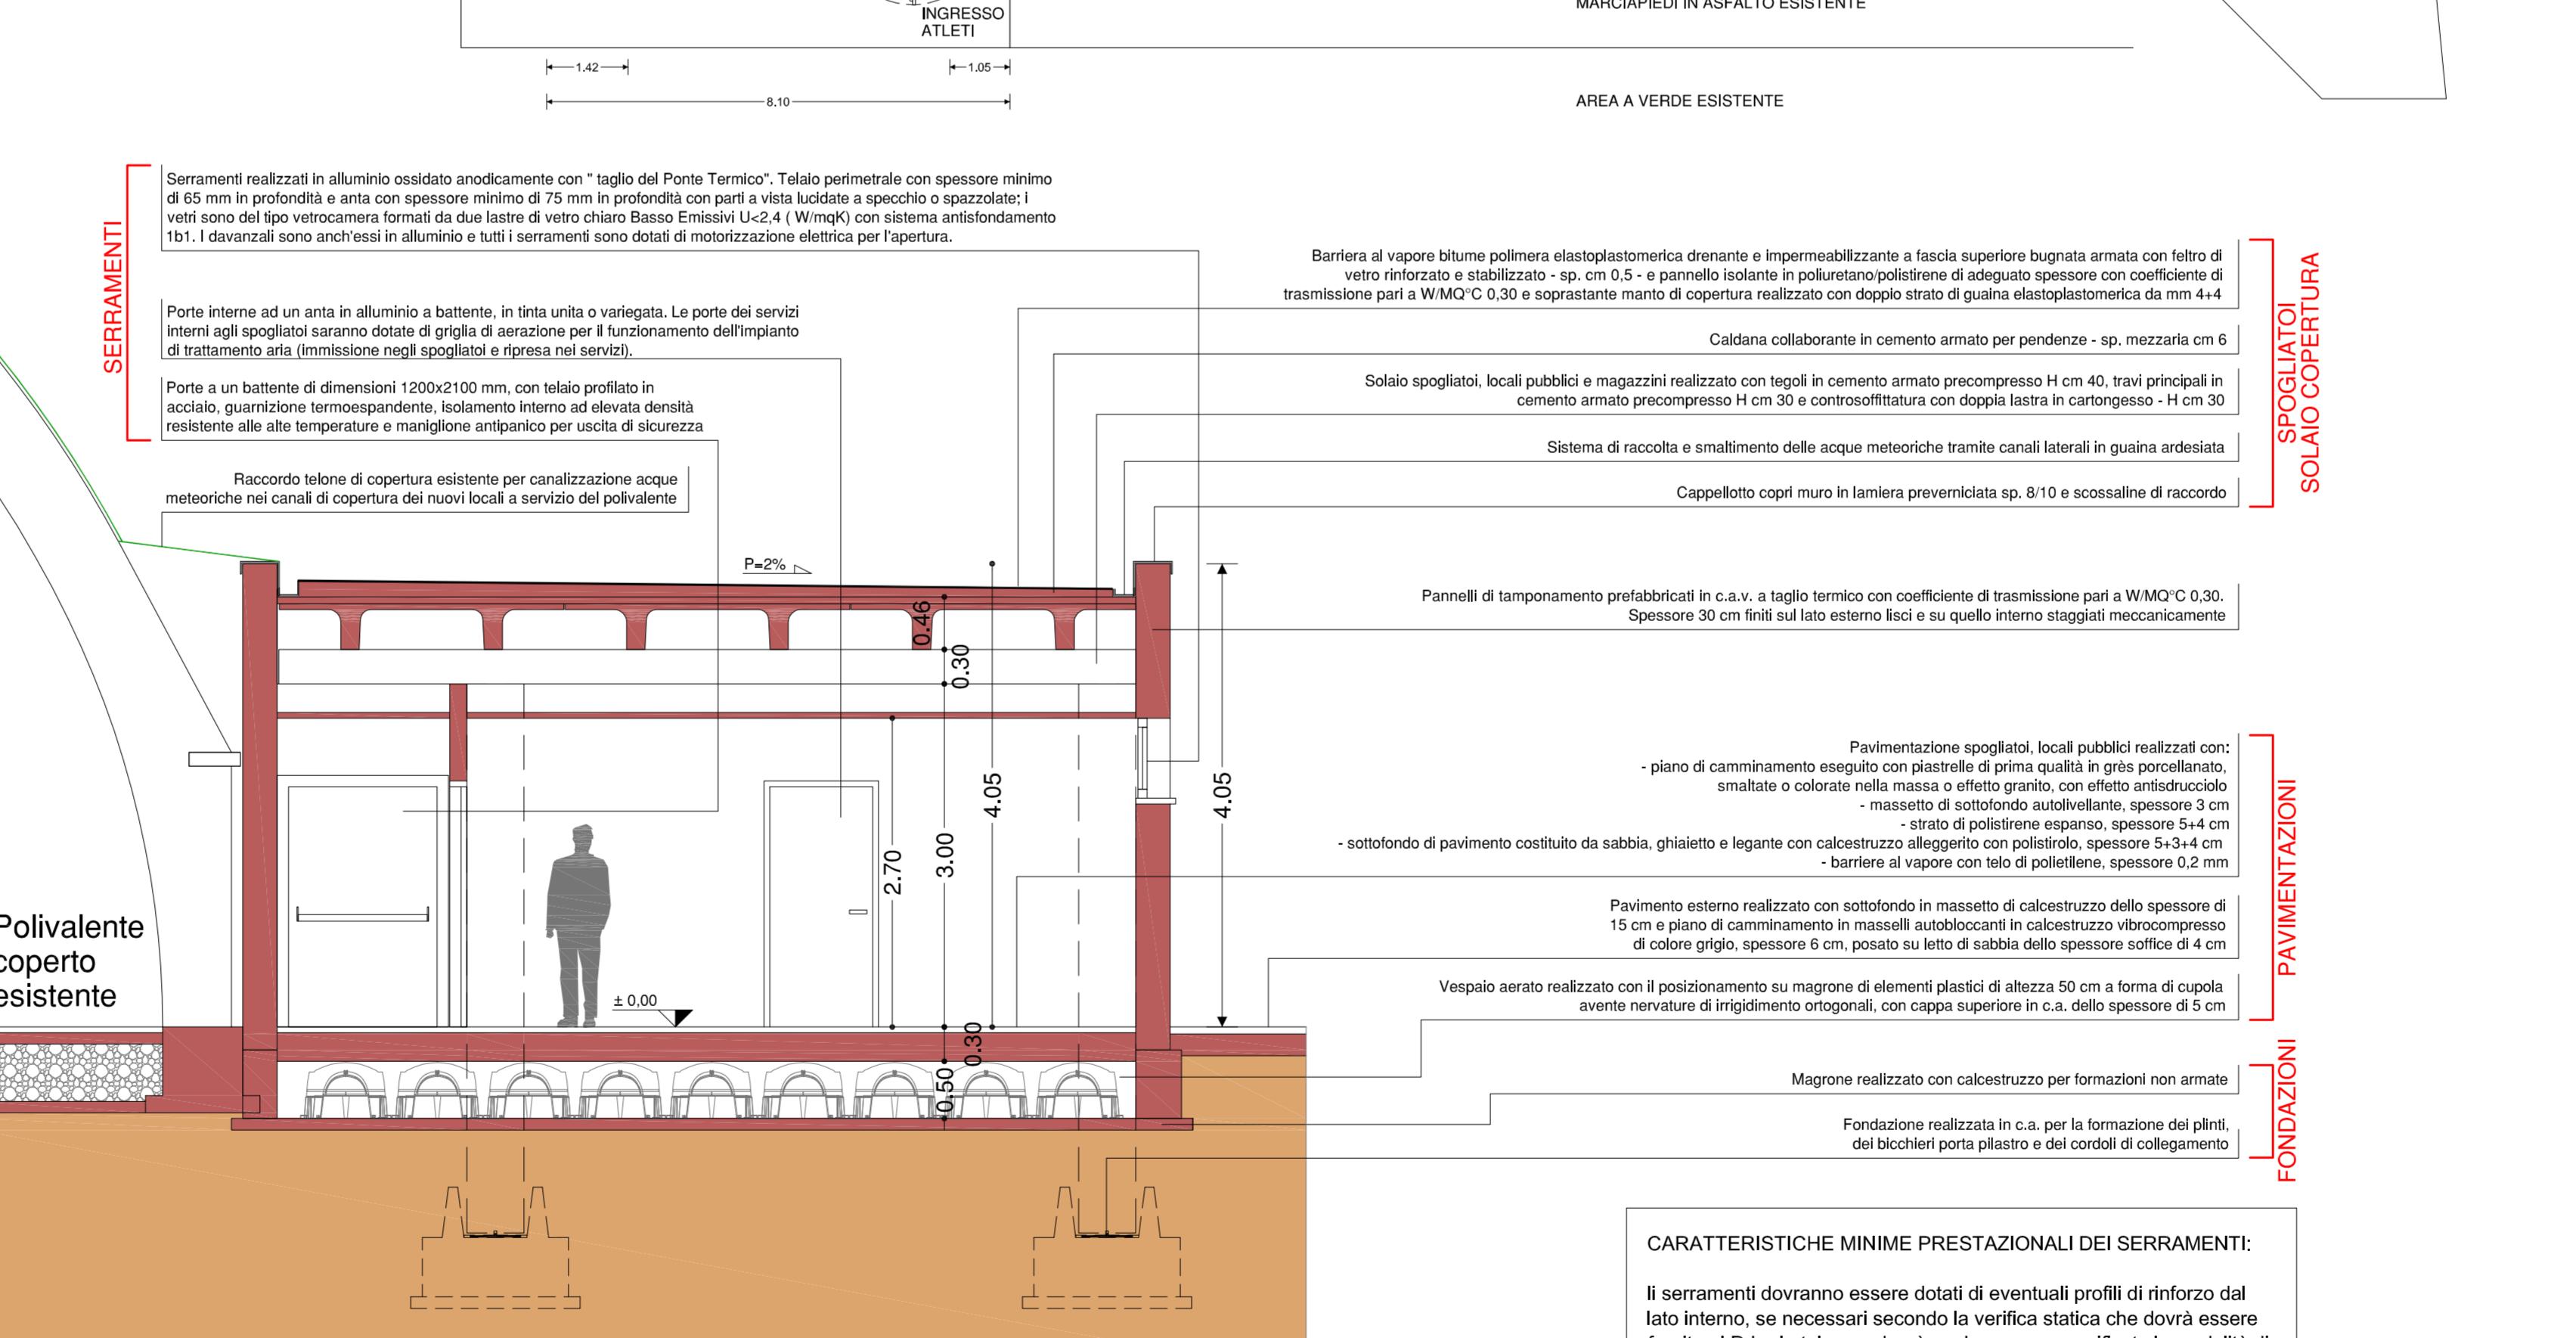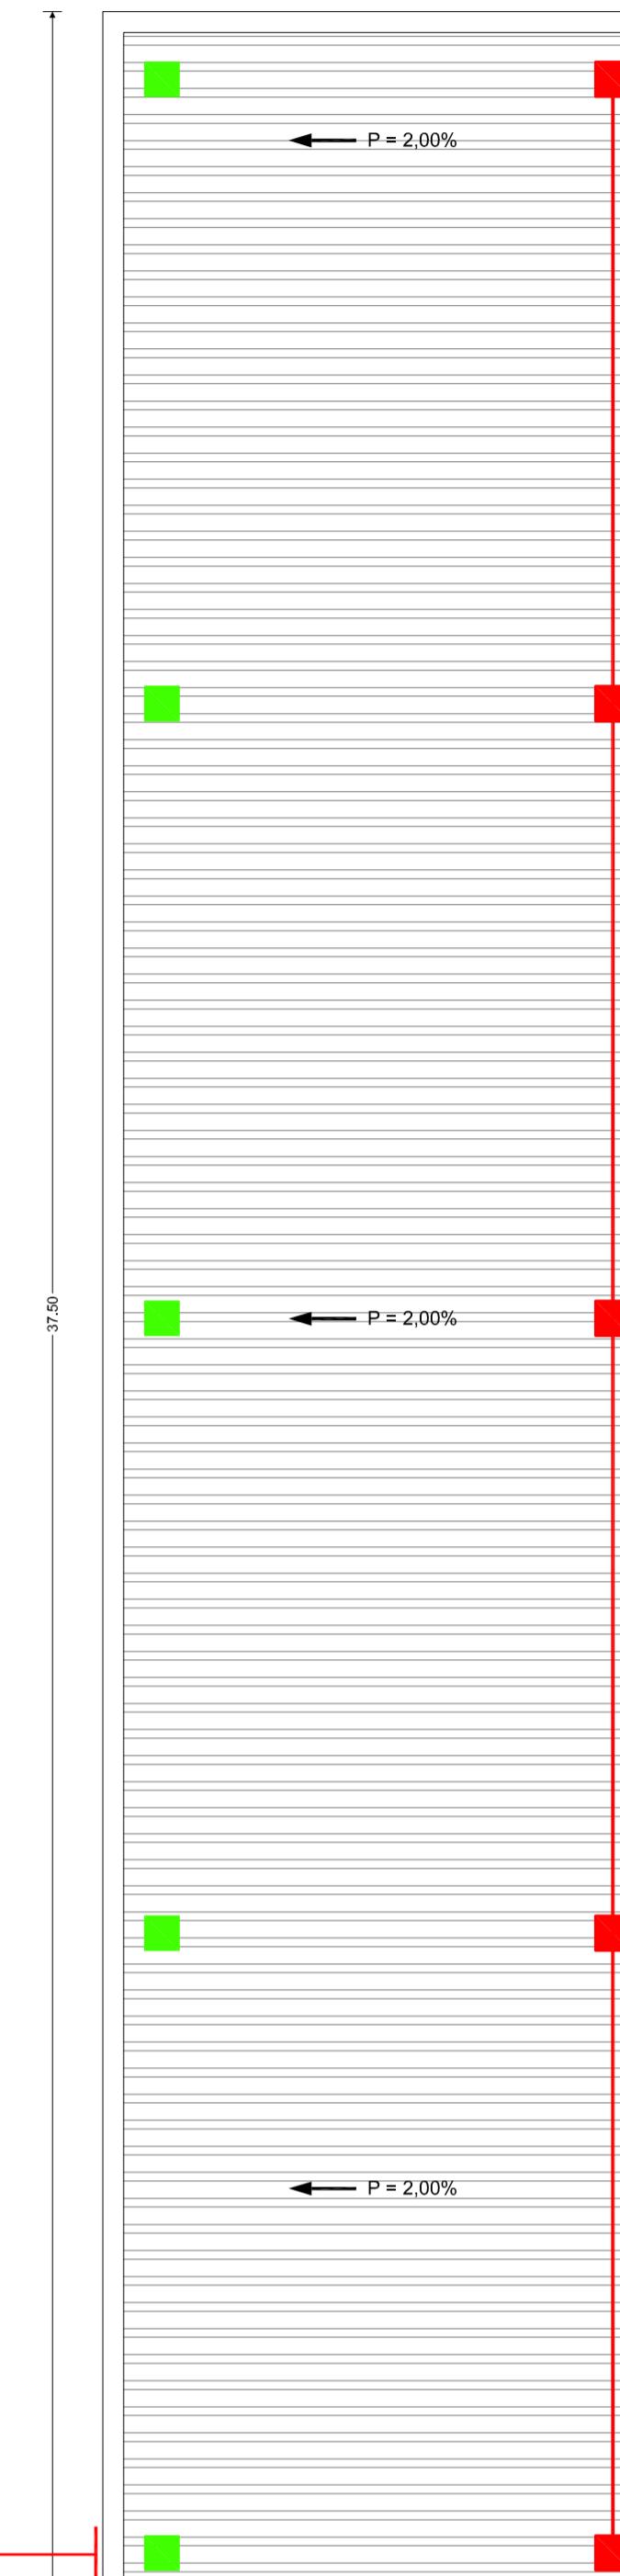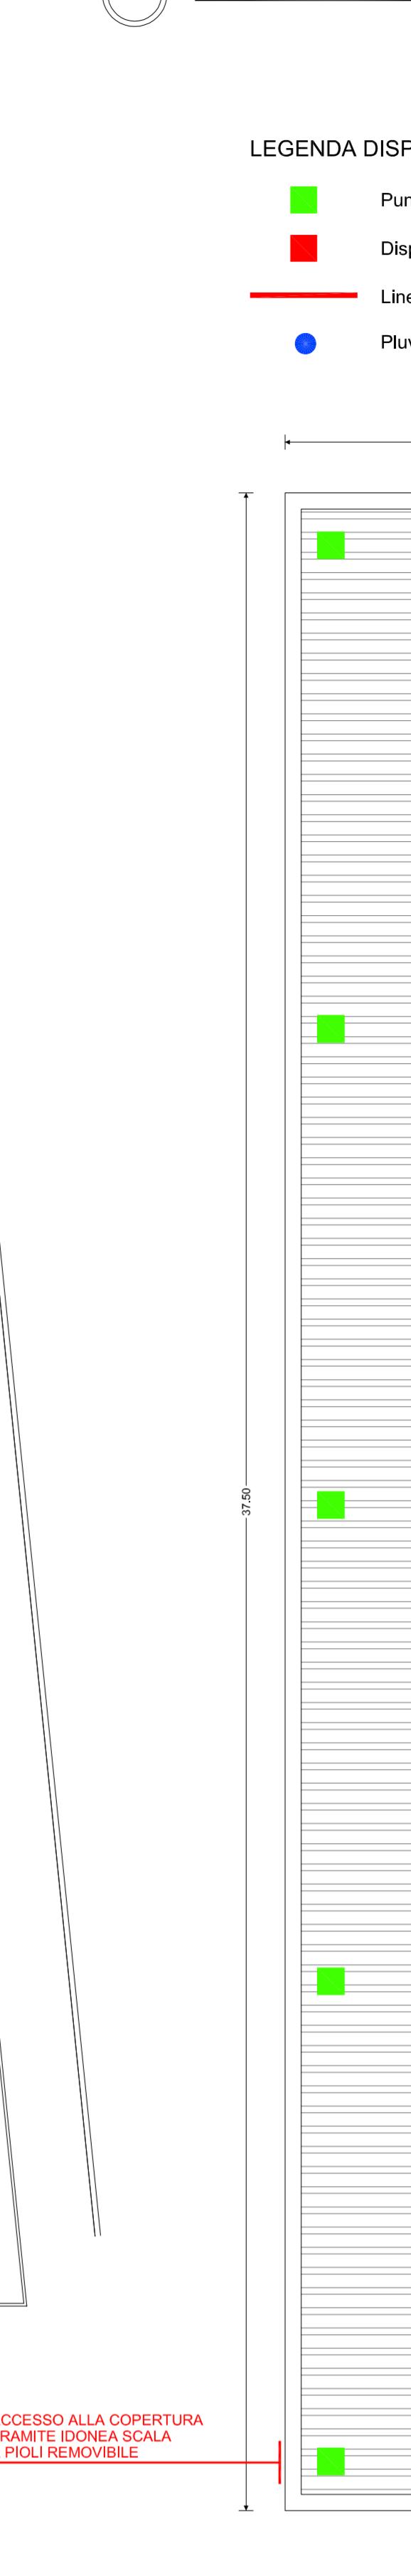


PROSPETTO NORD - scala 1:100

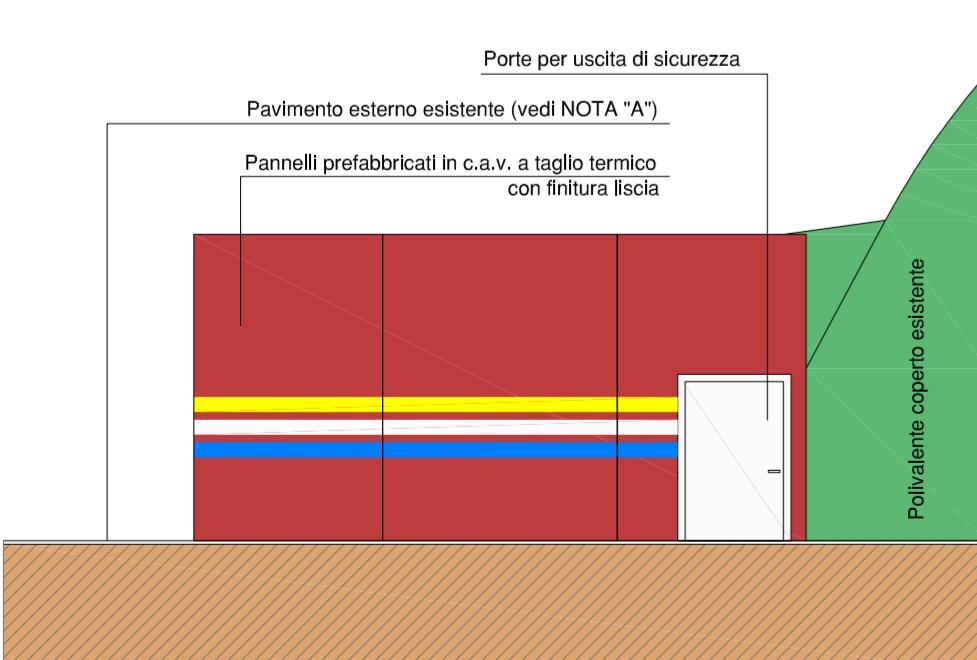

PROSPETTO SUD - scala 1:100

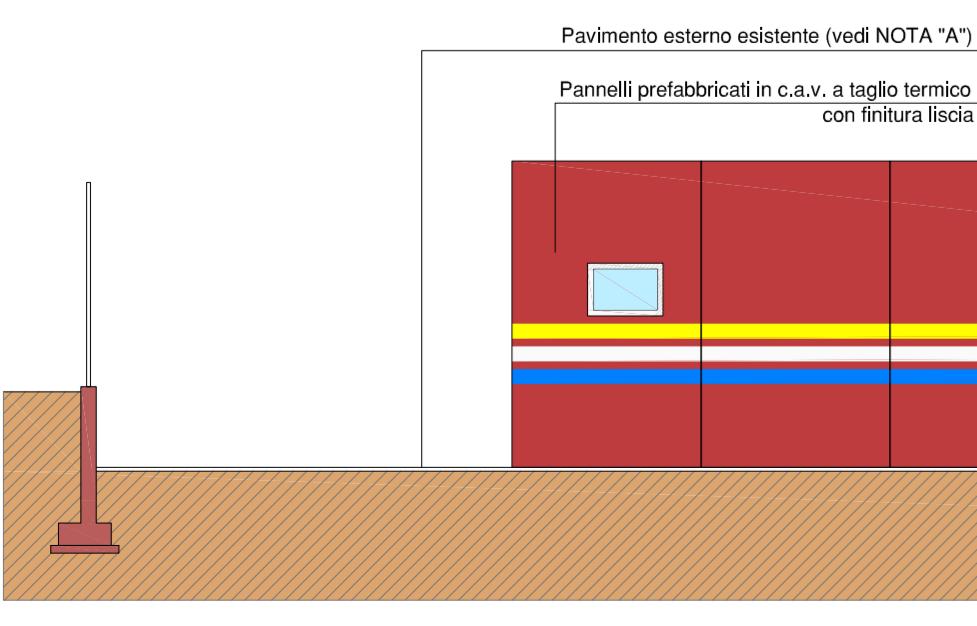

PROSPETTO OVEST - scala 1:100

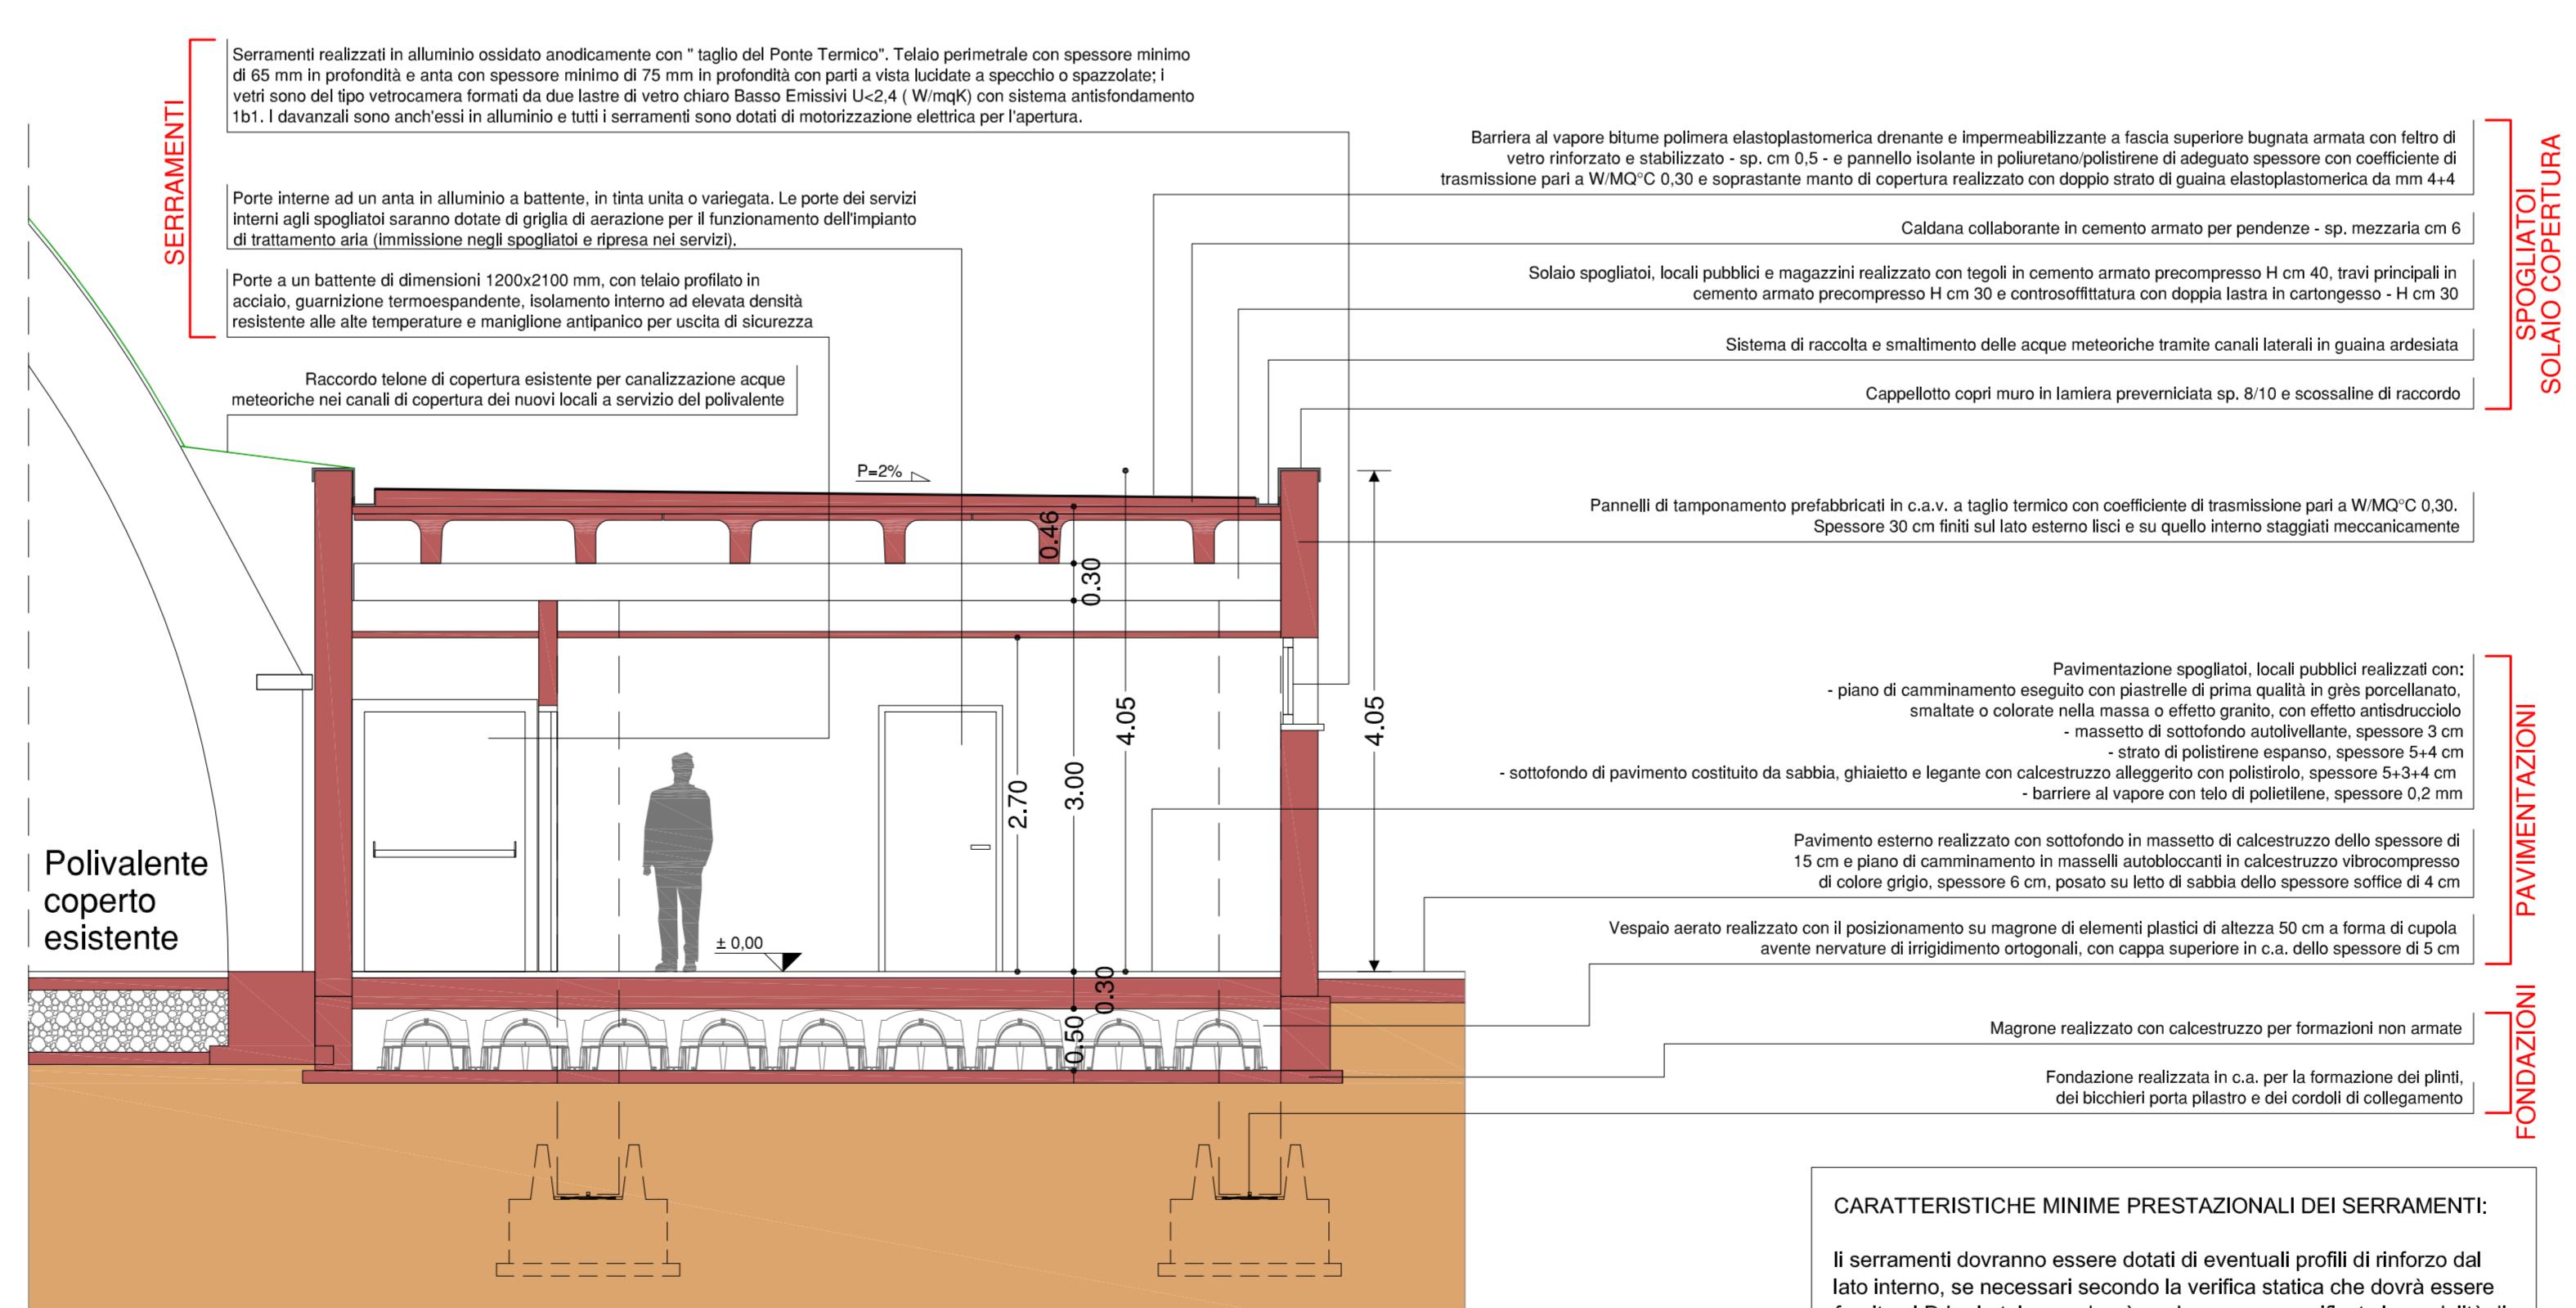

SEZIONE A-A - scala 1:100

## CARATTERISTICHE MINIME PRESTAZIONALI DEI SERRAMENTI:

Il serramento dovranno essere dotati di eventuali profili di riferimento dal lato interno, se necessari secondo la verifica statica che dovrà essere fornita al D.L.. In tal caso dovrà anche essere specificata la modalità di fissaggio dei riferimenti ai profili dei serramenti.

Vetratura composta almeno da: vetro 4+4 con plastico 0,76 bassoemissivo e pellicola antiacustica, camera sp. mm 15 con gas argon, vetro 4+4 con plastico 0,76 bassoemissivo e pellicola antiacustica. Valore Ug ≤ 1,1 W/m² °C, isolamento acustico ≥ 45 dB (dove non specificato diversamente nel serramento).

Serramenti con guarnizioni, con permeabilità all'aria secondo DIN EN 12207 classe 4.

I serramenti dovranno garantire un valore Uv (inteso come media pesata di tutte le tipologie di serramento) minore o uguale a 2,40 W/m²K; Impresa esecutrice dovrà presentare insieme con i disegni di officina, tutta la documentazione ed il calcolo comprovanti il rispetto dei parametri sopra indicati.

Misur.: Le misure riportate in tabella dovranno essere verificate dall'esecutore sul posto con la D.L. e sono da considerarsi di luce netta architettonica di passaggio.

N.B.: I particolari a cui si riferisce sono esemplificativi e potranno subire variazioni in base alle varie tipologie di profili.

Le porte di ingresso all'edificio dovranno essere dotate di chiusura con chiavi di sicurezza.

Tutti i serramenti con apertura a vasistas dovranno sopportare un carico a strappo di 120 kg e saranno dotati di 2 bracci di sicurezza.

Le maniglie di tutte le finestre e porte interne devono avere una chiave di apertura che regolamentari il blocco delle aperture (consentito libero solo a vasistas a ribalta).

Le porte di uscita devono essere tutte dotate di molla di chiusura frontale e in alto, con blocco a 105° (a 90° dove non è possibile il blocco a 105°).

I serramenti sono provvisti anche di sistema meccanico di apertura con comando a distanza.